


PADRÃO ELÉKTRO

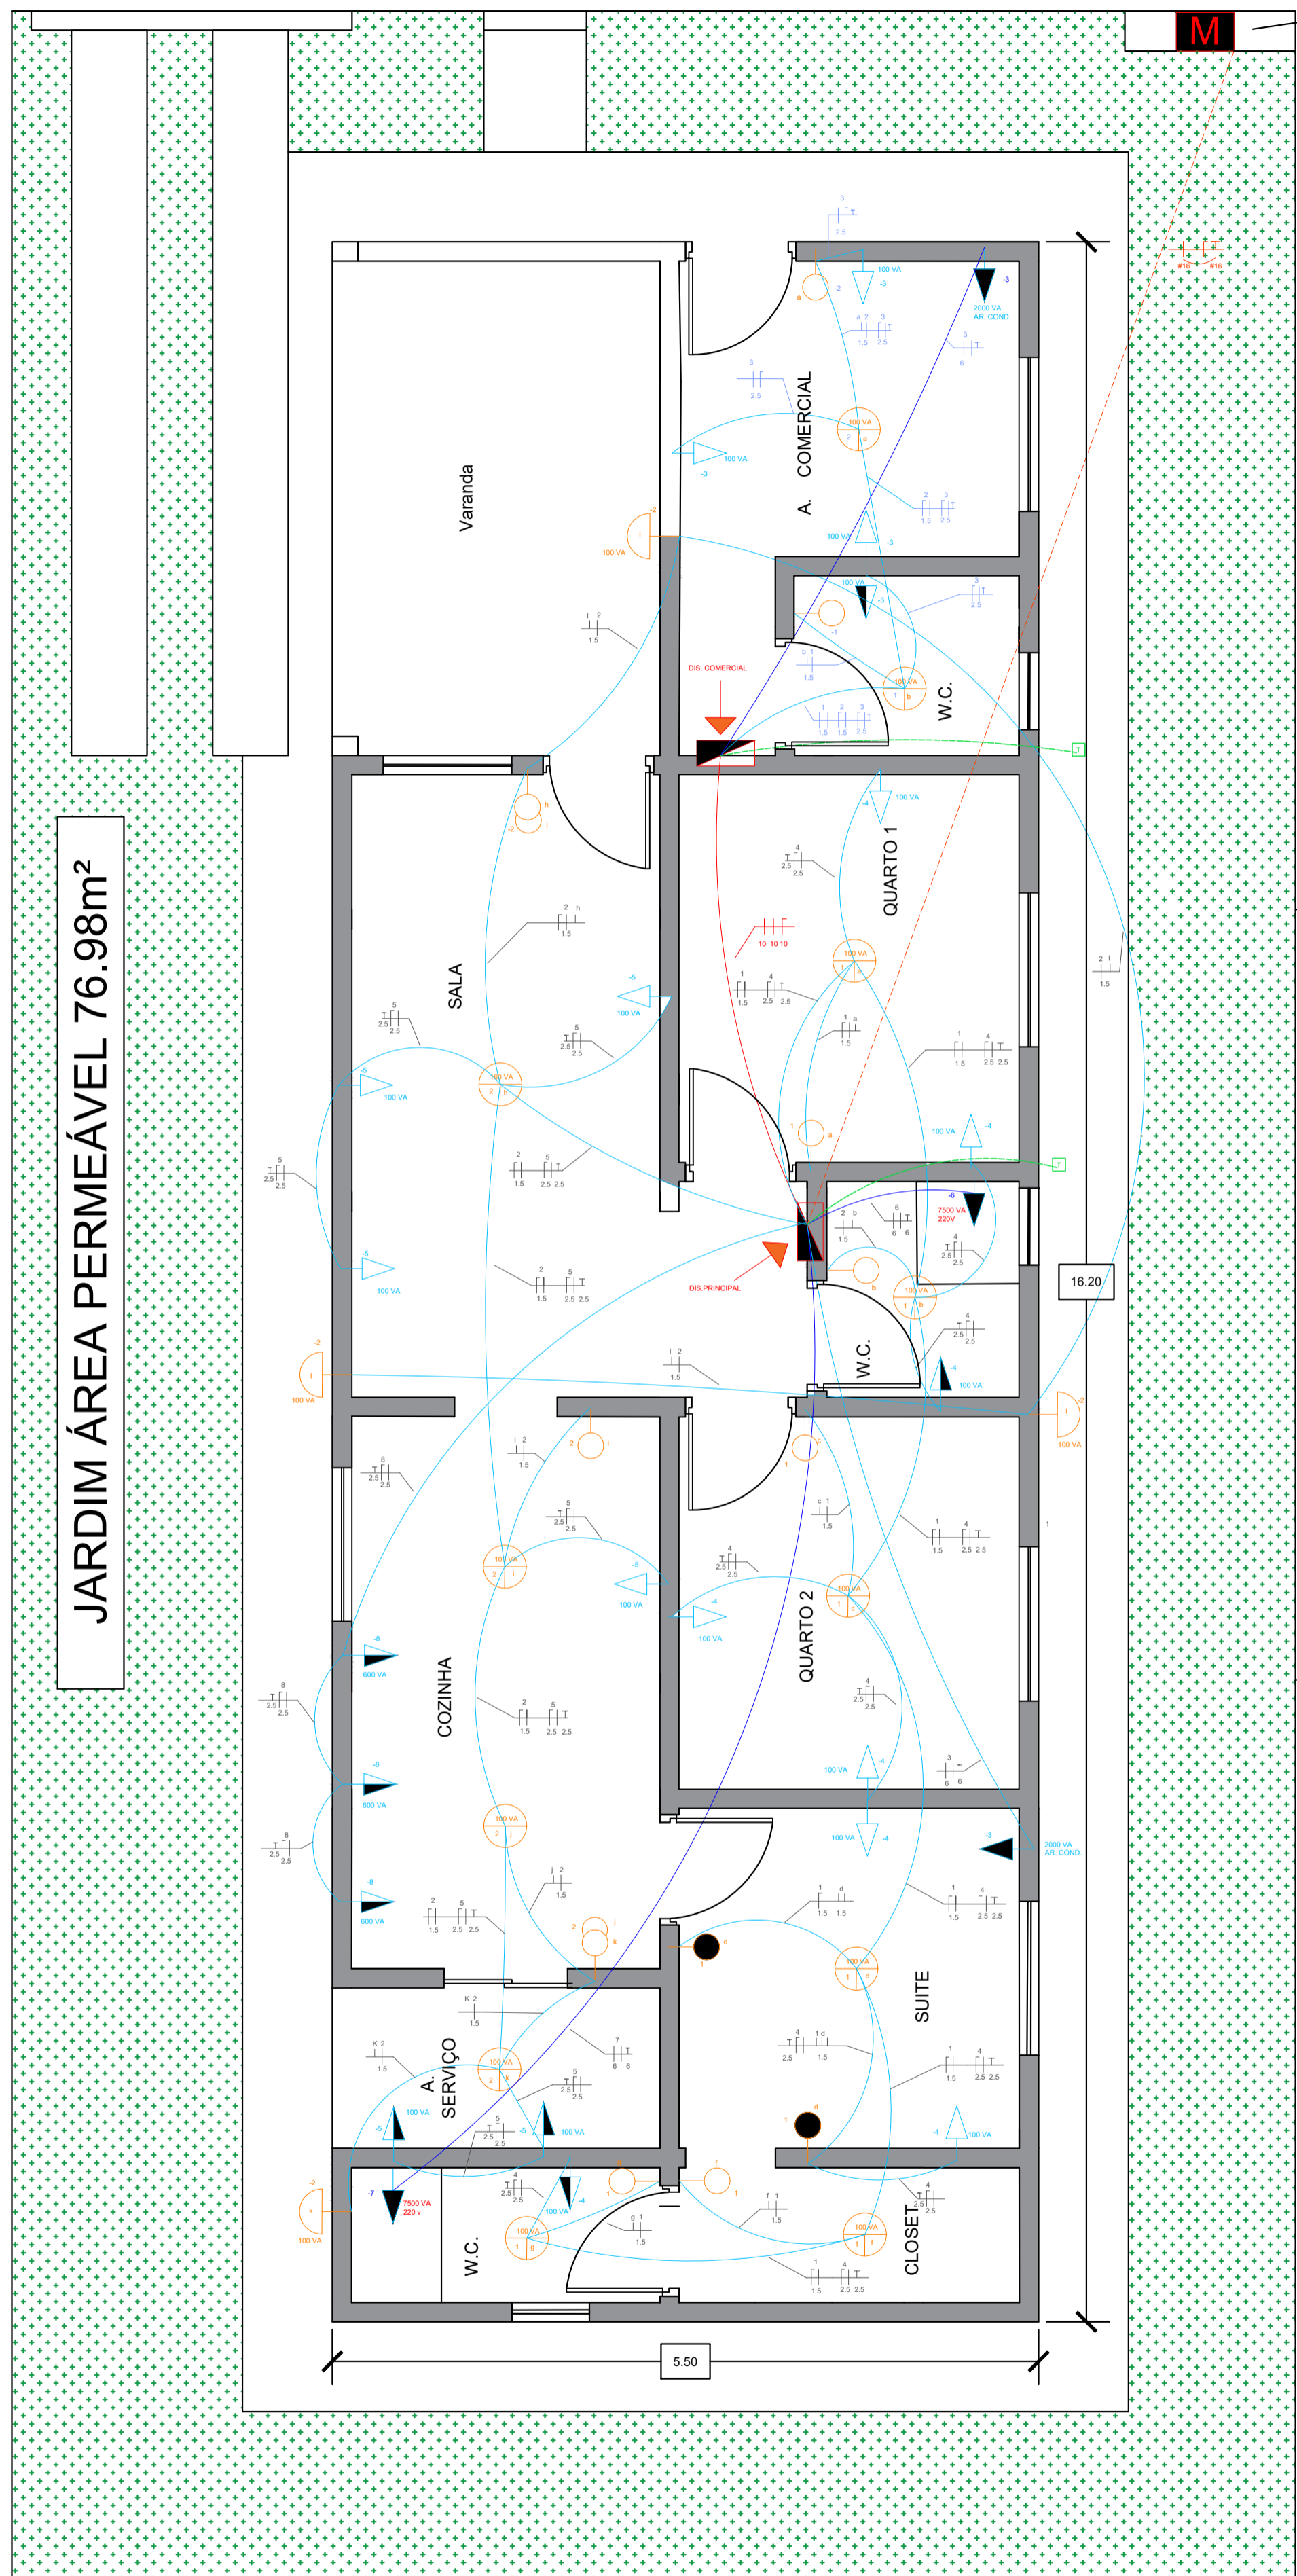

JARDIM ÁREA PERMEÁVEL 76.98m²

PLANTA BAIXA TERRÉO

QUADRO DE CARGAS (Q1) PRINCIPAL


RAMAL DE ENTRADA						
CONCESSIONÁRIA: ELÉKTRO: 127 / 220 V						
NÍVEL DE TENSÃO: 127 / 220 V						
FASES	S. DO CONDUTOR FASE (mm ²)	S. DO CONDUTOR NEUTRO (mm ²)	DIJUNTOR ENTRADA (A)	S. CABO TERRA (mm ²)	D. GERAL (A)	P. INSTALADA (kw)
3	16	16	63	16	63	24160

CIRCUITO	DESCRIÇÃO	SEÇÃO(mm ²)	ILUMINAÇÃO	TUG	TUE	POTÊNCIA (VA)	CORRENTE (A)	PROTEÇÃO (A)	TENSÃO (V)	AGRUPAMENTO	FCA	CAP. CONDUÇÃO
1	ILUMINAÇÃO QUARTOS	1.5	600	***	***	600	4.72	10	127	2	0.80	14.84
2	ILUMINAÇÃO SALA, COZINHA A.E.	1.5	720	***	***	720	5.98	10	127	2	0.80	14.84
3	AR CONDICIONADO	6	***	***	2000	2000	9.09	36	220	1	1	43.46
4	TOMADAS QUARTOS	2.5	***	800	***	800	7.27	15	127	2	0.80	20.35
5	TOMADAS SALA COZINHA A.E.	2.5	***	600	***	600	4.72	15	127	2	0.80	20.35
6	BANHEIRO 1	6	***	***	7500	7500	34.09	36	220	1	1	43.46
7	BANHEIRO SUITE	6	***	***	7500	7500	34.09	36	220	1	1	43.46
8	TOMADAS (TUE) COZINHA	2.5	***	***	1800	1800	14.17	20	127	1	1	25.44


QUADRO DE CARGAS (Q2) ÁREA COMERCIAL

1 C	ILUMINAÇÃO	1.5	200	***	***	200	1.57	10	127	2	0.80	14.84
2 C	TOMADAS	2.5	***	400	***	400	3.14	20	127	2	0.80	20.35
3 C	AR CONDICIONADO	6	***	***	2000	2000	9.09	36	220	1	1	43.46
POTÊNCIA A. COMERCIAL						2600						
POTÊNCIA TOTAL						24160						

DIAGRAMA UNIFILAR

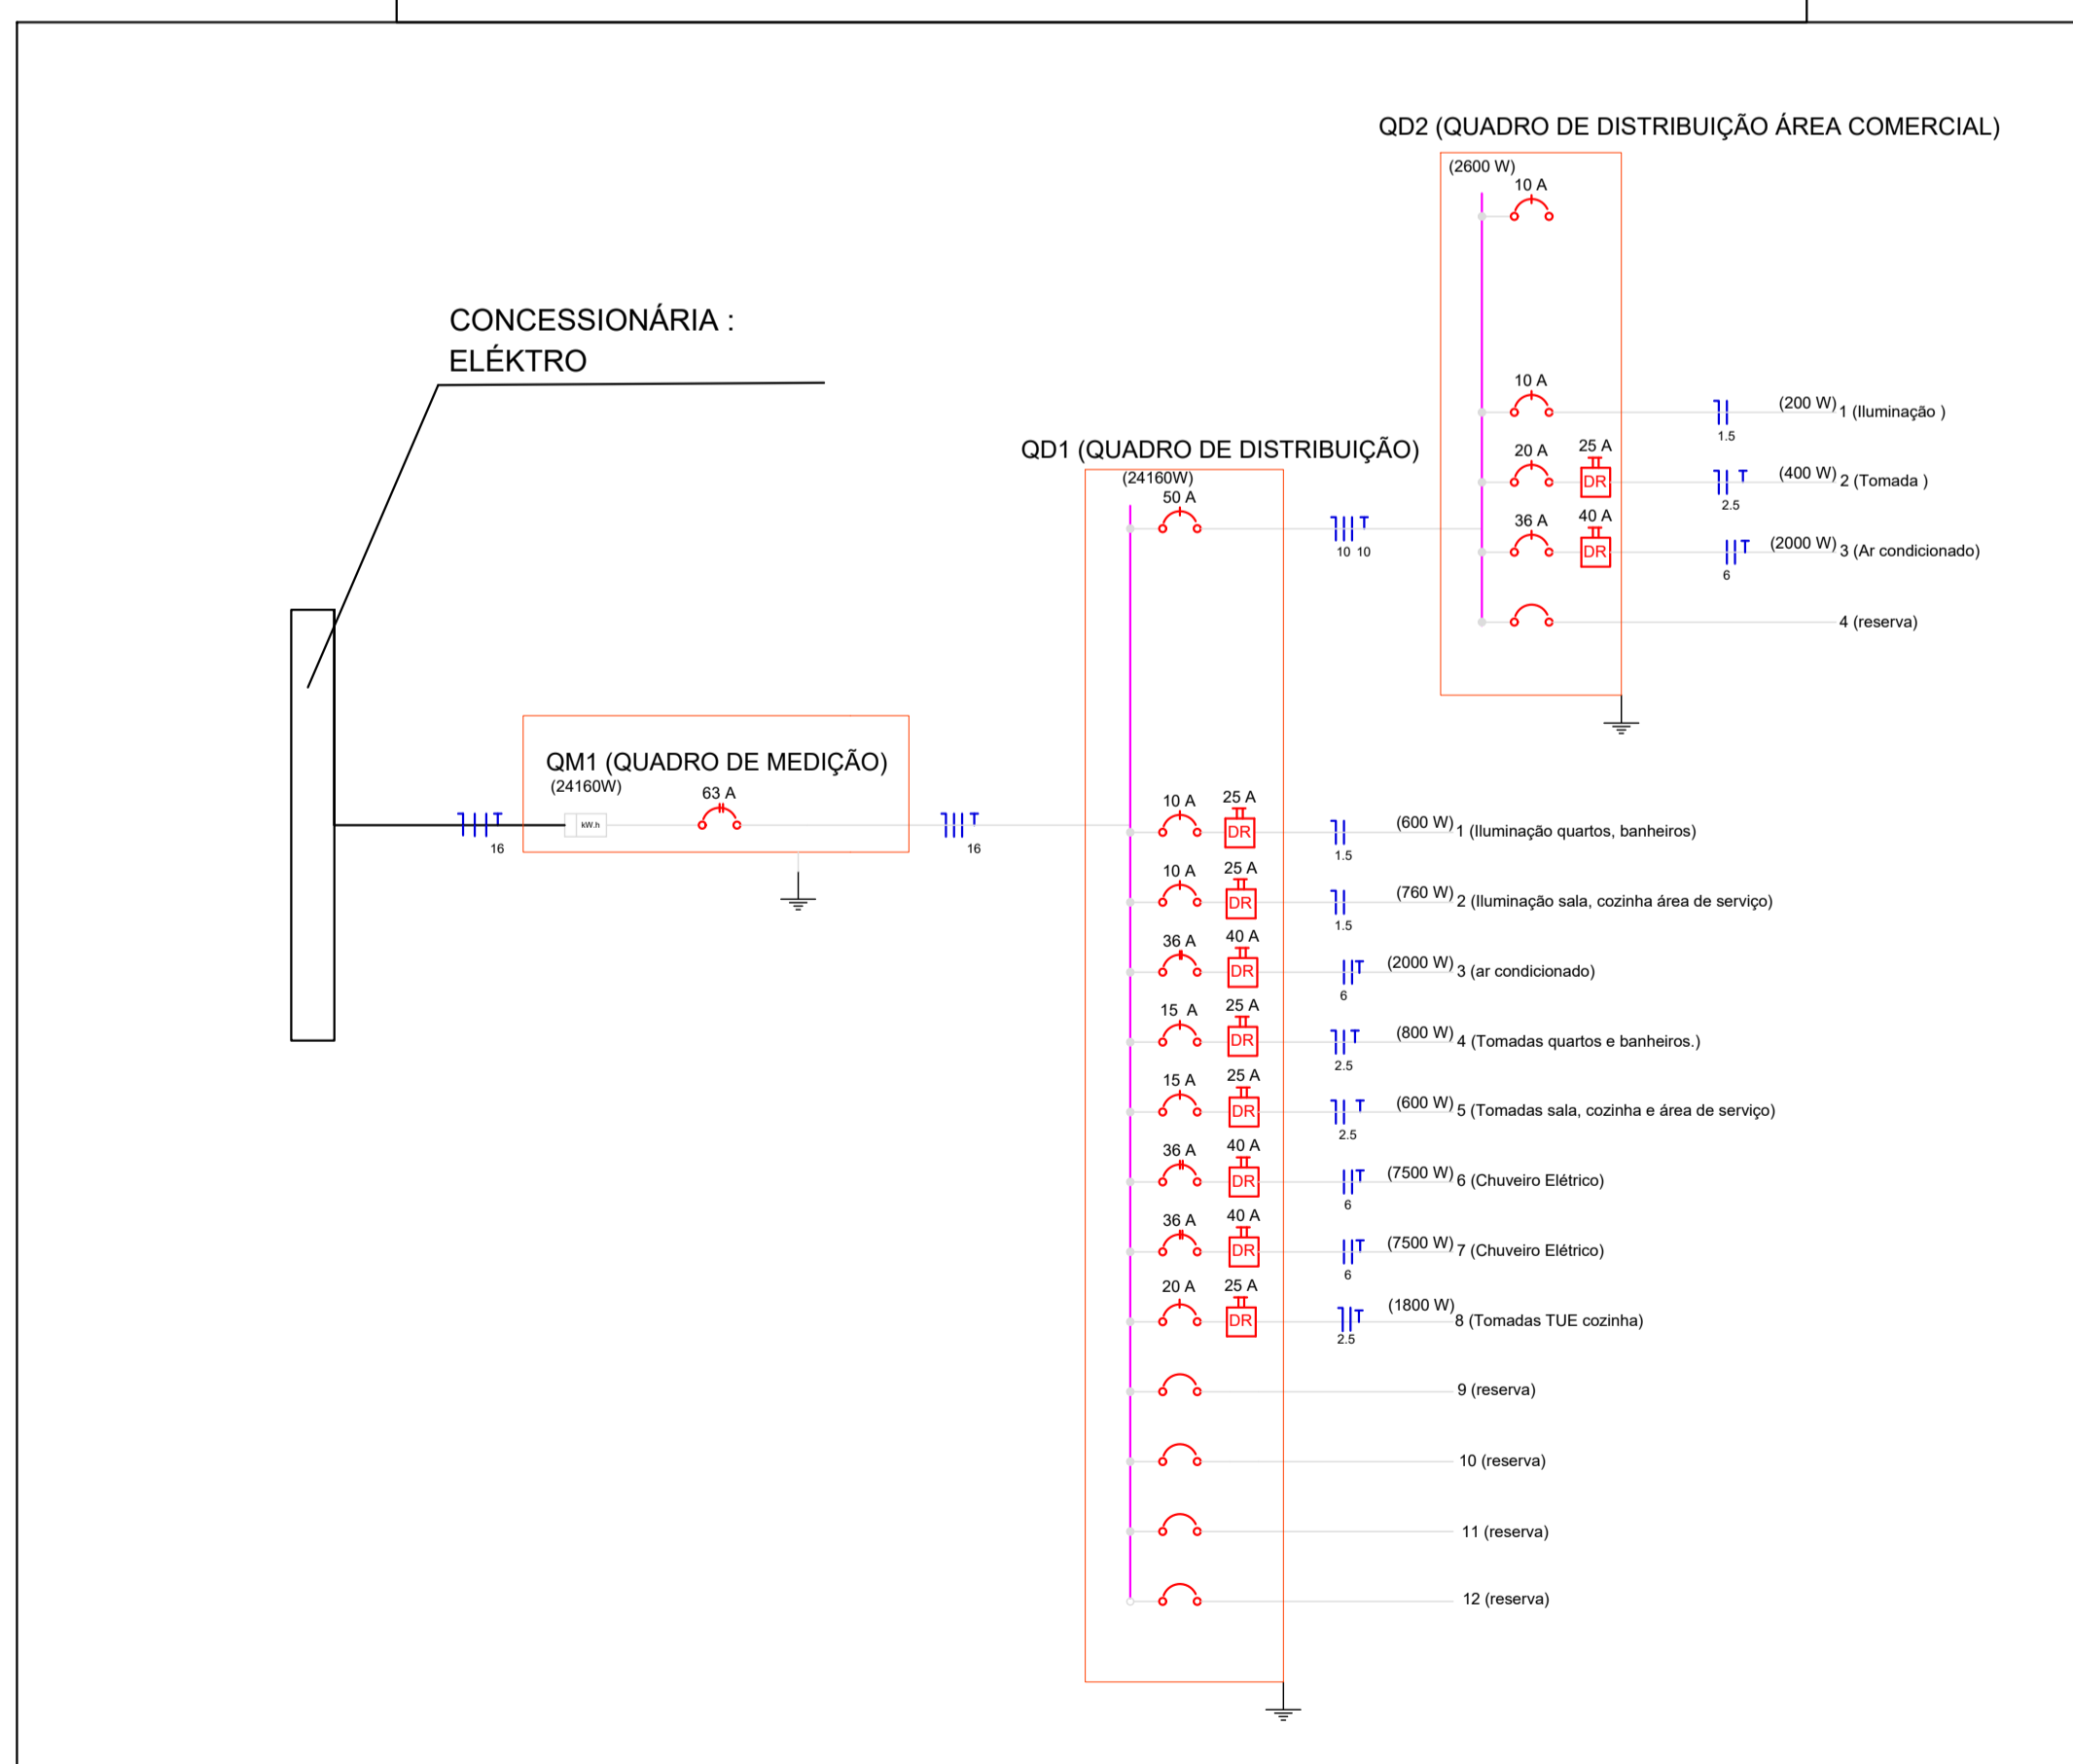

LEGENDA

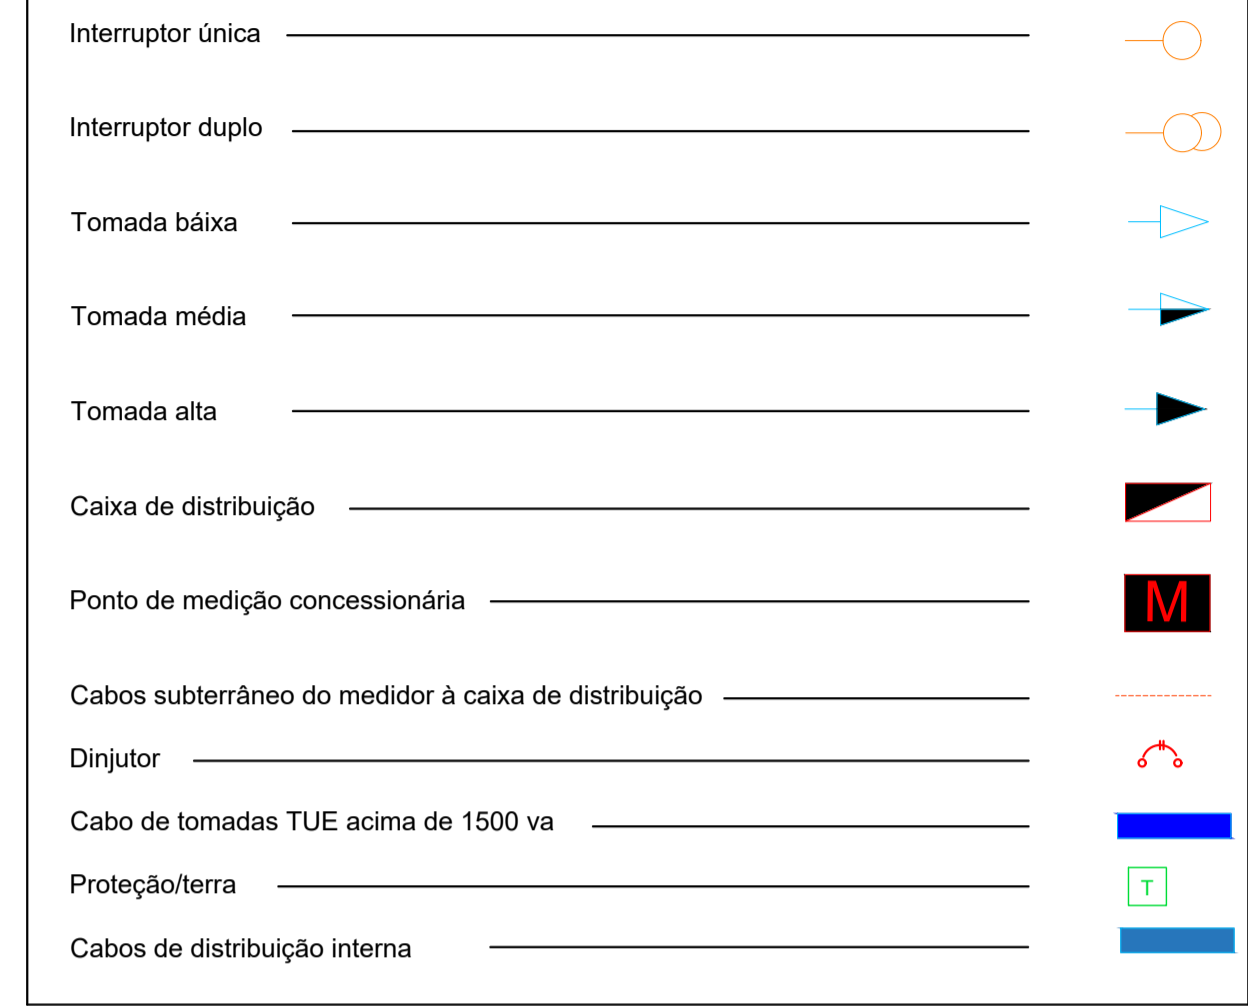

CONFORME (NBR 5410)

FCT ----- 1.06 QUE EQUIVALE À 25 °

MÉTODO REFERENTE INDICADO (B1-2)

ISOLAÇÃO (PVC)

PROJETO DE INSTALAÇÃO ELÉTRICA

ASSUNTO : PROJETO PARA REFORMA E CONSTRUÇÃO DE ÁREA COMERCIAL

LOCAL : RUA GERALDO ANTONINHO DE SOUZA, 165

BAIRRO : PARQUE DAS LARANJEIRAS 1

PROPRIETÁRIO : RODRIGO ALBUQUERQUE

MATRÍCULA : 00123

INSCRIÇÃO : 10196

ESCALA : 1:40 (INDICADA)



PROPRIETÁRIO:
Rodrigo Albuquerque
CPF: 12345636361

PROPRIETÁRIO:
CPF:

RESPONSÁVEL TÉCNICO
Dyhoyd mahik Arimatéa da costa

ÁREA TOTAL	200 m ²	100%
TAXA DE OCUPAÇÃO ANTES	59.80 m ²	29.90%
TAXA DE OCUPAÇÃO DEPOIS	121.39 m ²	60%
ÁREA PERMEÁVEL	76.98 m ²	38.49%

CREA: 1012020100668
RRT PROJETO: 120363
RRT EXECUÇÃO: 100021